松桃县木树镇污水处理工程

一当士造

施工图设计

(结构)

定:

审 核:

项目负责人:

专业负责人:

校 对:


设计人员:

中筑工程设计有限公司


工程设计证书: A452007275


1		图纸] ;	录		工程编号)4
1						设计阶段	施工图
中筑]	L程设计有限 2	^{☆司 项目名称:} 松桃县木树镇	当污水	加珊		专业	结构
		14704719	41 J /J >	人生.	上/红	共 2 页	第1页
序号	图号	图纸名称	图幅	图 纸 新图	张 数	— 备	注
1		封 面(A1)	A2	1			
2		图纸目录	A2	1			
3	GS-01	挡土墙1	A2	1			
4	GS-02	道路挡土墙1	A2	1			
5	GS-03	道路挡土墙2	A2	1			
6	GS-04	道路挡土墙3	A2	1			
7			A2	1			


	《 】		纸目	录		工程编号 设计阶段 专 业	施工图
甲巩₋	工程设计有限	公司				共 2 页	第 1 页
序号	图号	图纸名	称	图幅 图	纸 张 数图 旧图	备	注

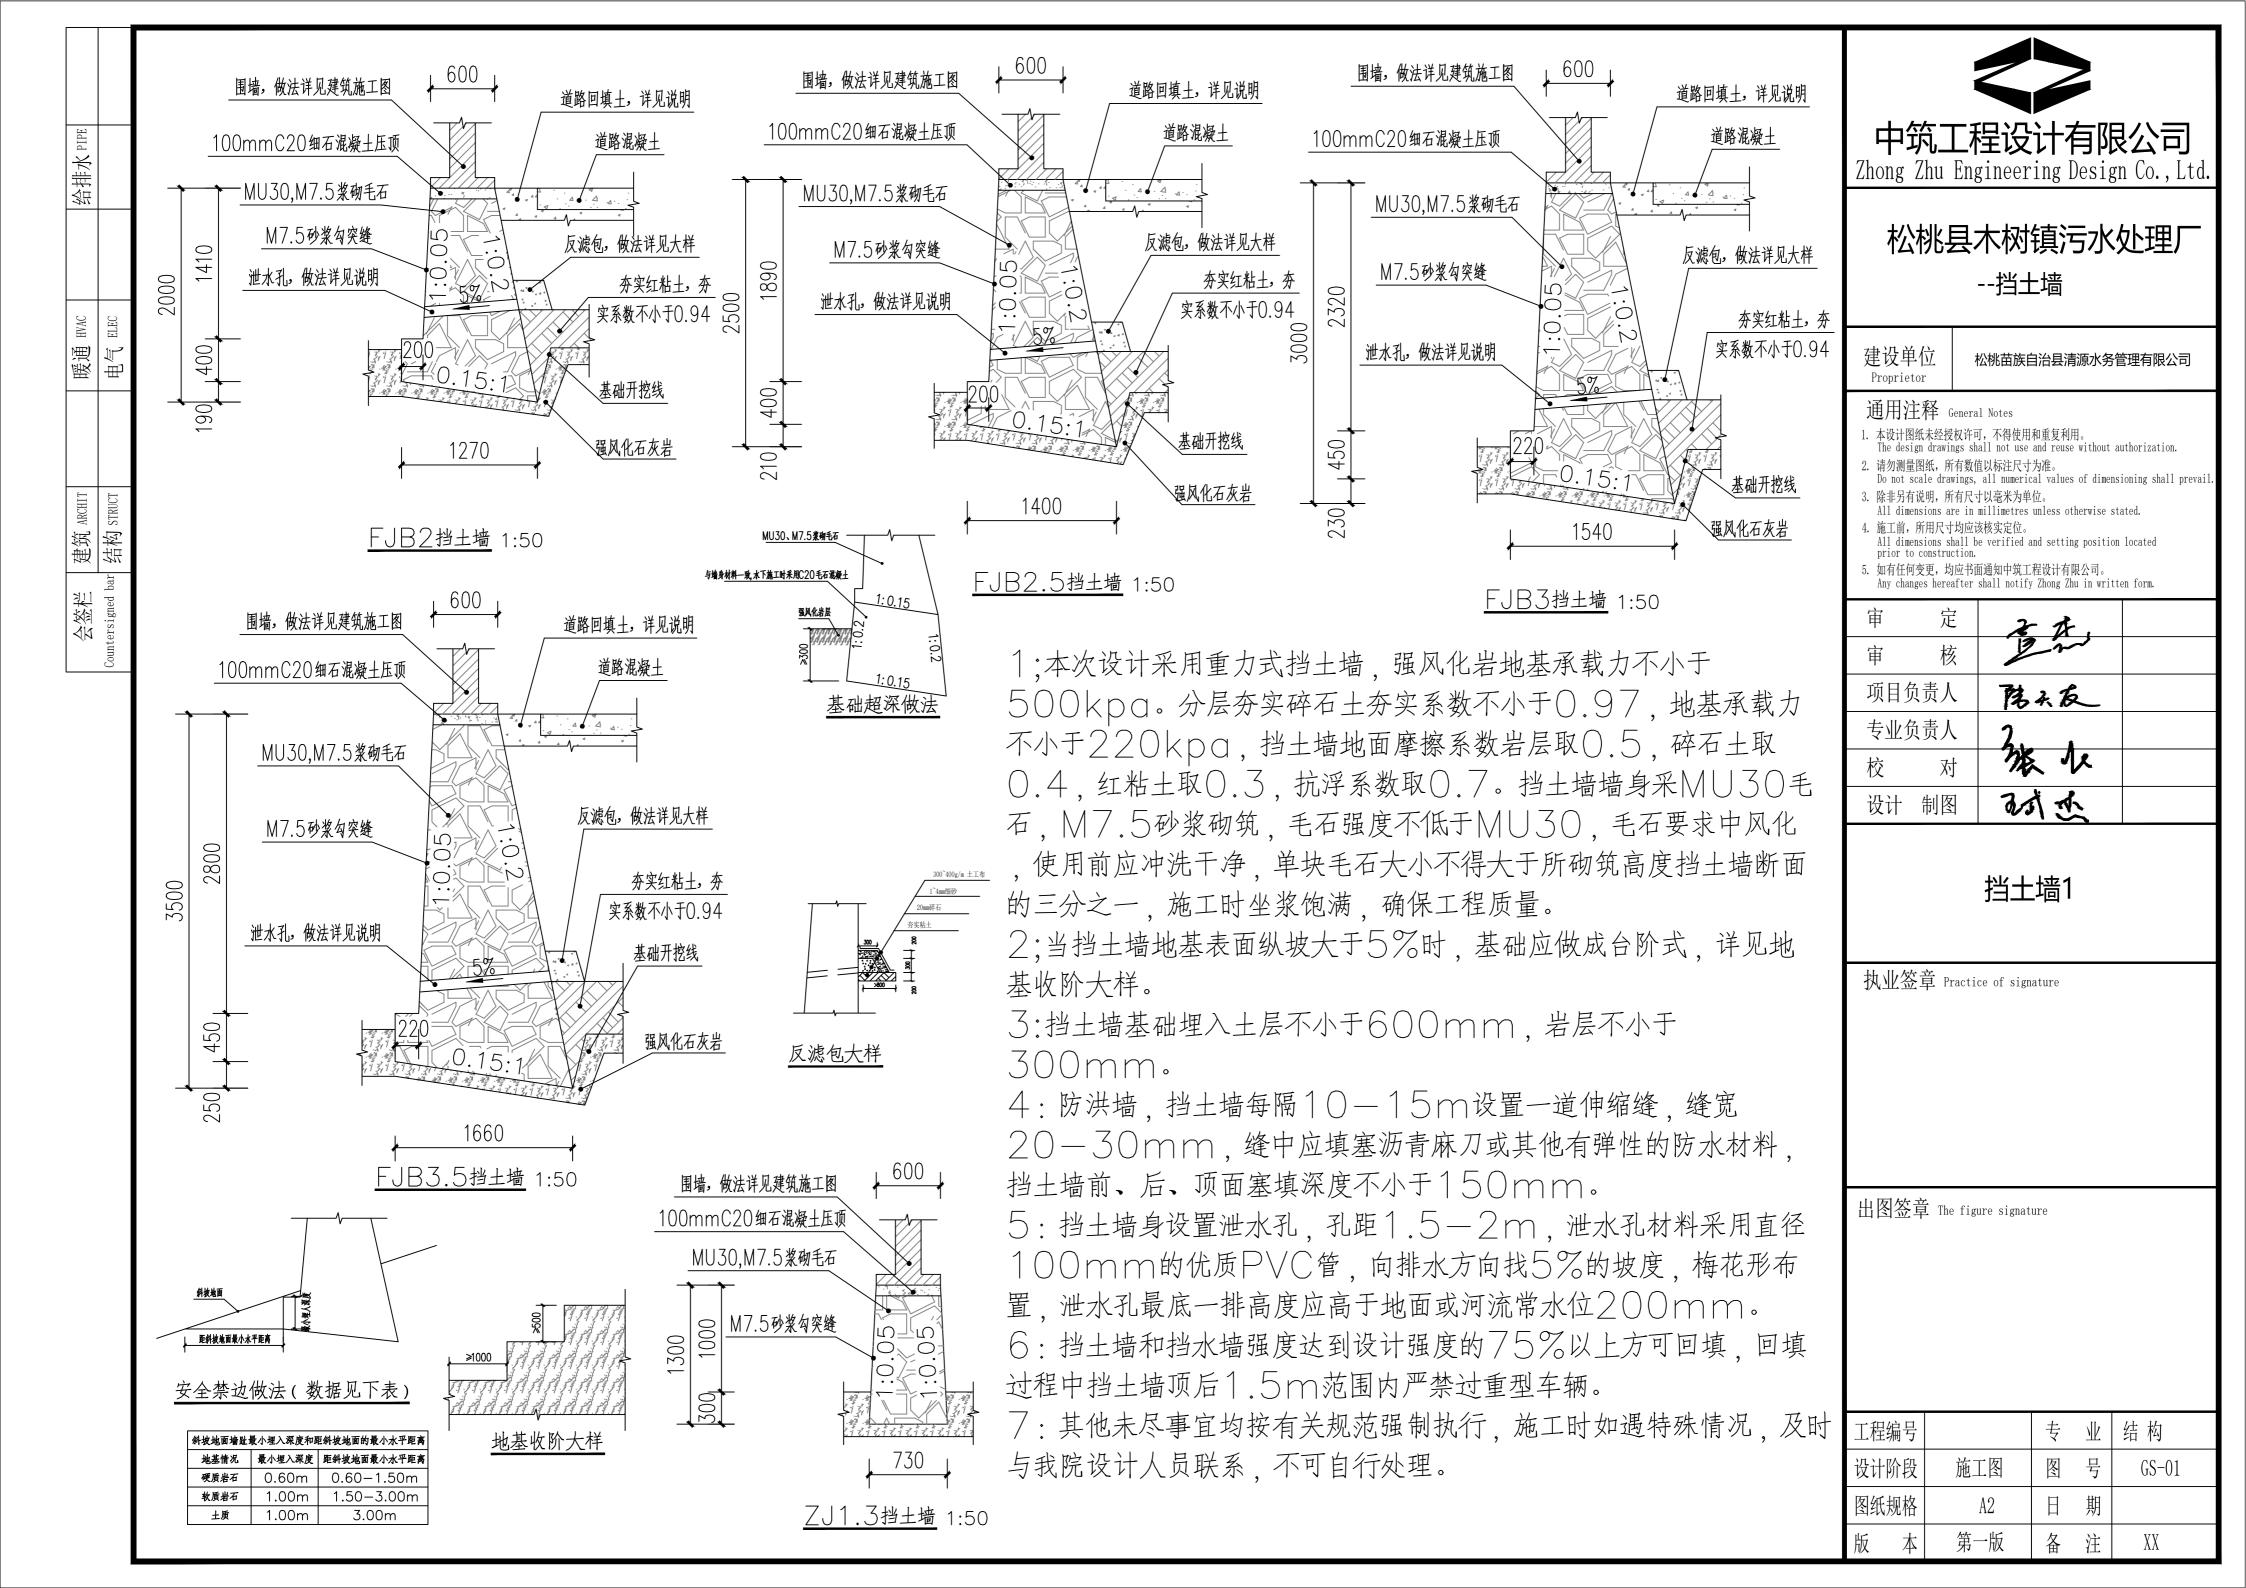

给排水PIPE	
暖通 HVAC	电气 ELEC
建筑 ARCHIT	结构 STRUCT
会签栏	ntersigned bar

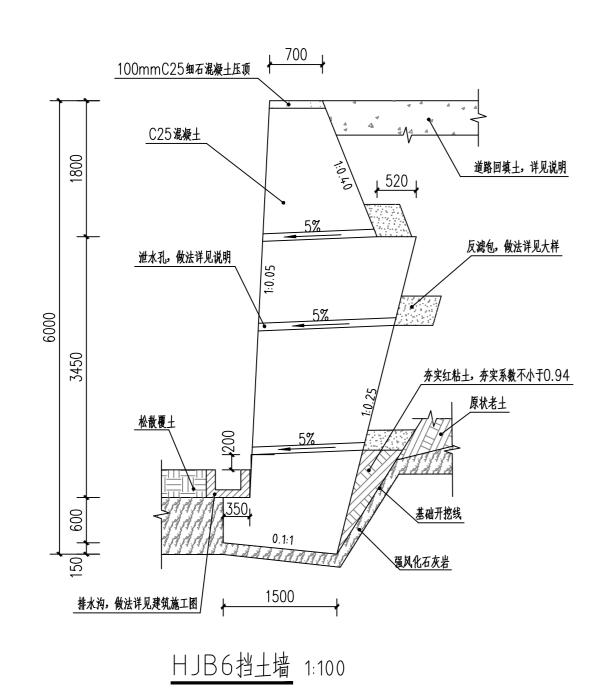

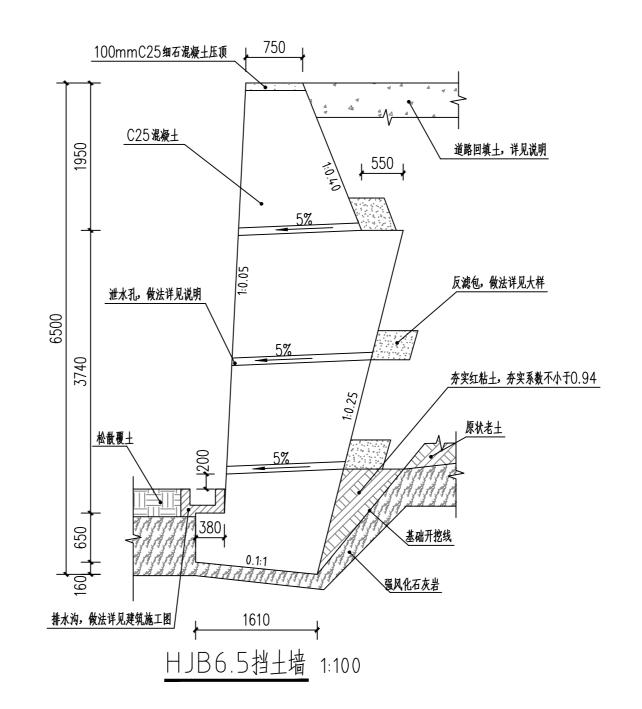

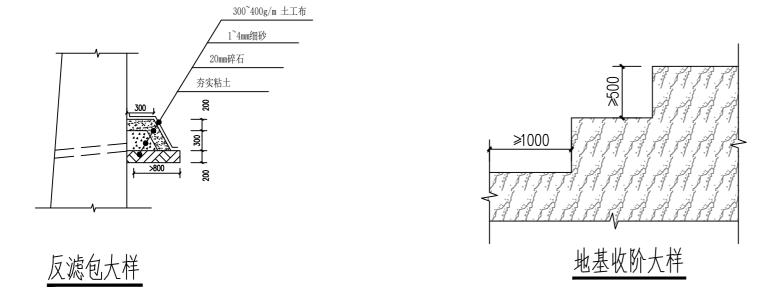

- 1:本次设计为松桃县木树场污水处理厂进场道路挡土墙设计,挡土墙超过6m,拟建衡重式挡土墙。
- 2.挡土墙基础埋深于强风化岩层,基础埋深0.6m,地基承载力不小于500kKpa。
- 3.挡土墙强身采用C25混凝土浇筑。
- 4: 挡土墙每隔10-15m设置一道伸缩缝,缝宽20-30mm,缝中应填塞沥青麻刀或其他有弹性的防水材料,挡土墙前、后、顶面塞填深度不小于150mm。
- 5: 挡土墙身设置泄水孔, 孔距1.5-2m, 泄水孔材料采用直径100mm的优质PVC管, 向排水方向找5%的坡度, 梅花形布置, 泄水孔最底一排高度应高于地面或河流常水位
- 6挡土墙墙后优先采用抗剪强度高的和透水性较强的填料。当采用黏性土做填料时,宜掺入适量的砂砾或碎石。不得采用淤泥土、耕植土、膨胀土。
- 7:大体积混凝土施工应采用水化热低的混凝土没控制好水泥用量,做好养护和温度监测,混凝土内外温差不大于25℃。
- 8;挡挡土墙施工时遇特殊情况不能一次性浇筑时,应在水平施工缝留设接茬毛石和插筋?16@400×400,插筋长600mm,上下各300mm,再次浇筑时应将水平施工缝清洗干
- 9:挡土墙和挡水墙强度达到设计强度的75%以上方可回填,回填过程中挡土墙顶后1.5m范围内严禁过重型车辆。墙后填土分层夯实填筑,夯实系数不小于0.94。
- 10:当挡土墙地基表面纵坡大于5%时,应将基地设计为台阶形,做法详见地基收阶大样,当挡土墙墙后横坡大于1:6时,应进行地面粗糙处理后再填土。
- 11: 其他未尽事宜均按有关规范强制执行,施工时如遇特殊情况,及时与我院设计人员联系,不可自行处理。



松桃县木树镇污水处理厂 --挡土墙

建设	单	Ì
----	---	---

松桃苗族自治县清源水务管理有限公司

通用注释 General Notes

- 1. 本设计图纸未经授权许可,不得使用和重复利用。 The design drawings shall not use and reuse without authorization.
- 2. 请勿测量图纸,所有数值以标注尺寸为准。 Do not scale drawings, all numerical values of dimensioning shall preva

- 3. 除非另有说明,所有尺寸以毫米为单位。 All dimensions are in millimetres unless otherwise stated. 4. 施工前,所用尺寸均应该核实定位。 All dimensions shall be verified and setting position located prior to construction.
- 5. 如有任何变更,均应书面通知中筑工程设计有限公司。 Any changes hereafter shall notify Zhong Zhu in written form.
- 项目负责人 陽水灰 专业负责人 冰小

道路挡土墙1

到武

执业签章 Practice of signature


设计 制图


出图签章 The figure signature

工程编号		专	业	结构
设计阶段	施工图	图	号	GS-02
图纸规格	A2	日	期	
版 本	第一版	备	注	XX

给排水PIPE	
暖通 HAAC	ana 写申
建筑 ARCHIT	结构 STRUCT
会签栏	ntersigned bar


7000

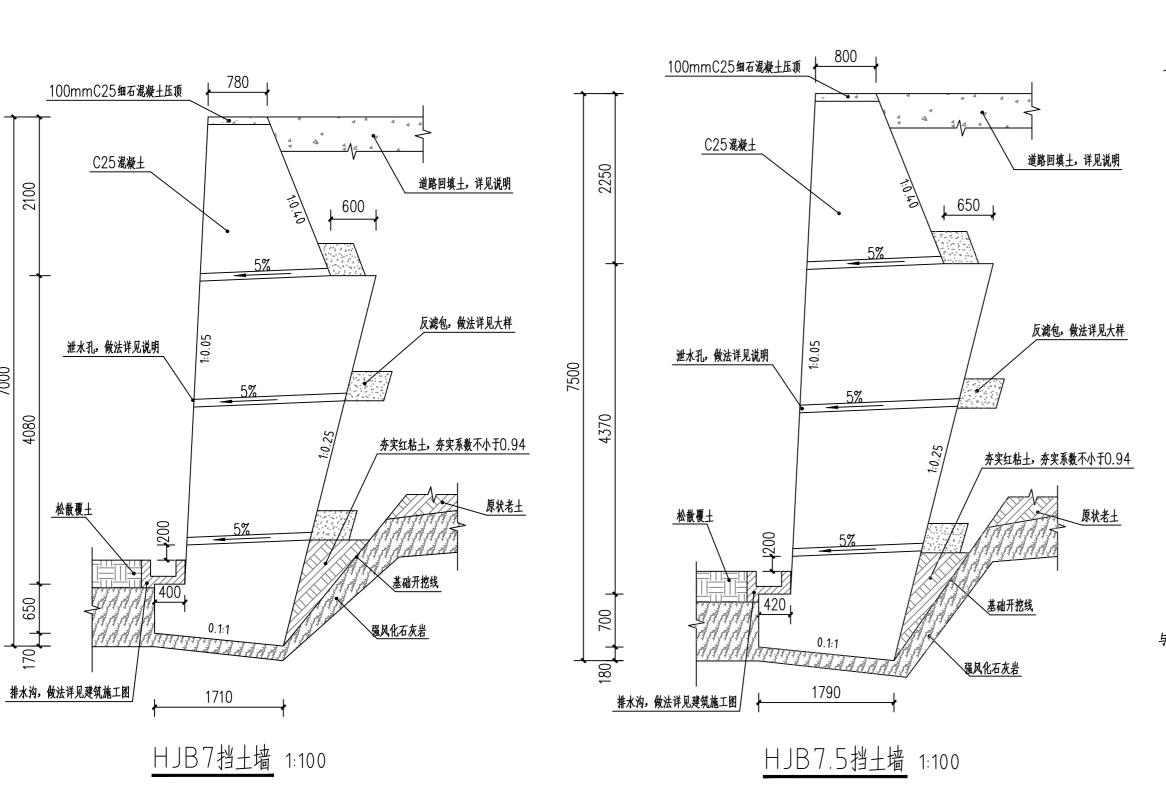

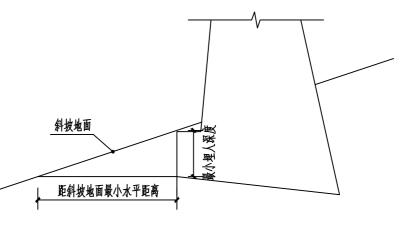

安全禁边做法(数据见下表)

斜坡地面墙趾最小埋入深度和距斜坡地面的最小水平距离						
地基情况 最小埋入深度 距斜坡地面最小水平距						
硬质岩石	0.60m	0.60-1.50m				
软质岩石	1.00m	1.50-3.00m				
土质	1.00m	3.00m				

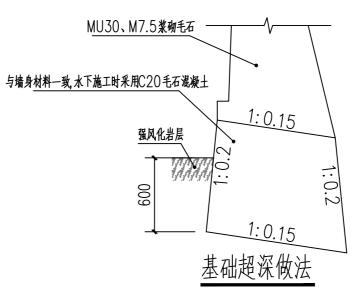



松桃县木树镇污水处理厂 --挡土墙

Proprietor MRHIKHIAKHAKAA	建设单位 Proprietor	松桃苗族自治县清源水务管理有限公司
---------------------------	--------------------	-------------------

通用注释 General Notes

- 1. 本设计图纸未经授权许可,不得使用和重复利用。
 The design drawings shall not use and reuse without authorization.
 2. 请勿测量图纸,所有数值以标注尺寸为准。
 Do not scale drawings, all numerical values of dimensioning shall prevail
 3. 除非另有说明,所有尺寸以毫米为单位。
 All dimensions are in millimetres unless otherwise stated.
 4. 施工前,所用尺寸均应该核实定位。
 All dimensions shall be verified and setting position located prior to construction.
 5. 如有任何变更,均应书面通知中筑工程设计有限公司。
 Any changes hereafter shall notify Zhong Zhu in written form.

- 项目负责人 阳水灰

专业负责人 **冰** 小 对点 设计 制图

道路挡土墙2

执业签章 Practice of signature

出图签章 The figure signature

工程编号		专	业	结 构
设计阶段	施工图	图	号	GS-03
图纸规格	A2	日	期	
版本	第一版	备	注	XX

暖通 HVAC		
HIT	 830 	800 3500 600 混凝土道路
建筑 ARCHIT		
会 <u>然</u> 栏 Countersigned bar	00 b 2	300mmMU30,M7.5某砌片石压面 100mmC25细石混凝土压项
	5% 反滅包,檢法详见从样 0025	C25 混凝土 900
	0000 1000	万城包,做法详见大样 5% 李实红粘土,李实系数不小于0.94
	<u>HJB8挡土墙</u> 1:100	3150 基础开挖线 强风化石灰岩
		}

HDB8挡土墙 1:100



松桃县木树镇污水处理厂 --挡土墙

建设单位 Proprietor

松桃苗族自治县清源水务管理有限公司

通用注释 General Notes

- 1. 本设计图纸未经授权许可,不得使用和重复利用。
 The design drawings shall not use and reuse without authorization.
 2. 请勿測量图纸,所有数值以标注尺寸为准。
 Do not scale drawings, all numerical values of dimensioning shall prevail.
 3. 除非另有说明,所有尺寸以毫米为单位。
 All dimensions are in millimetres unless otherwise stated.
 4. 施工前,所用尺寸均应该核实定位。
 All dimensions shall be verified and setting position located prior to construction.
 5. 如有任何变更,均应书面通知中筑工程设计有限公司。
 Any changes hereafter shall notify Zhong Zhu in written form.


申	定	24.	
审	核	200	
项目负	负责人	陽水反	
专业负	负责人	2	
校	对	像 4	
设计	制图	对点	

道路挡土墙3

执业签章 Practice of signature

出图签章 The figure signature

工程编号		专	业	结构
设计阶段	施工图	图	号	GS-04
图纸规格	A3	日	期	
版本	第一版	备	注	XX

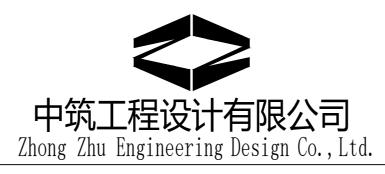

公司地址: 贵阳市观山湖区麒龙贵州塔六楼

如遇图纸阅读质量问题,请联系: 0851-84390207